



工事件名	二居清津線奥清津橋修繕工事その2	縮 尺	1:	設計	製図	令和 年 月 日
図面名称	位 置 図	図面番号	葉の			湯 沢 町 役 場

奥清津橋 補修対策一般図


側面図 S=1:200

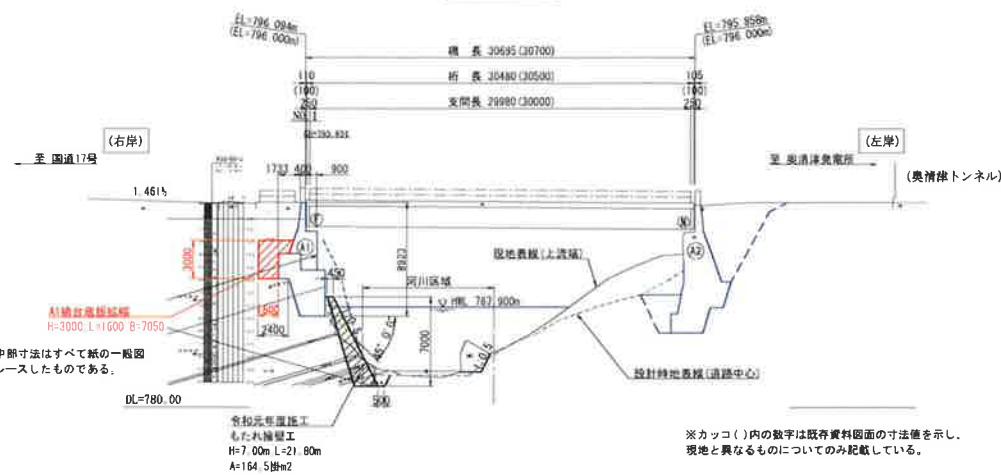

平面図 S=1:200

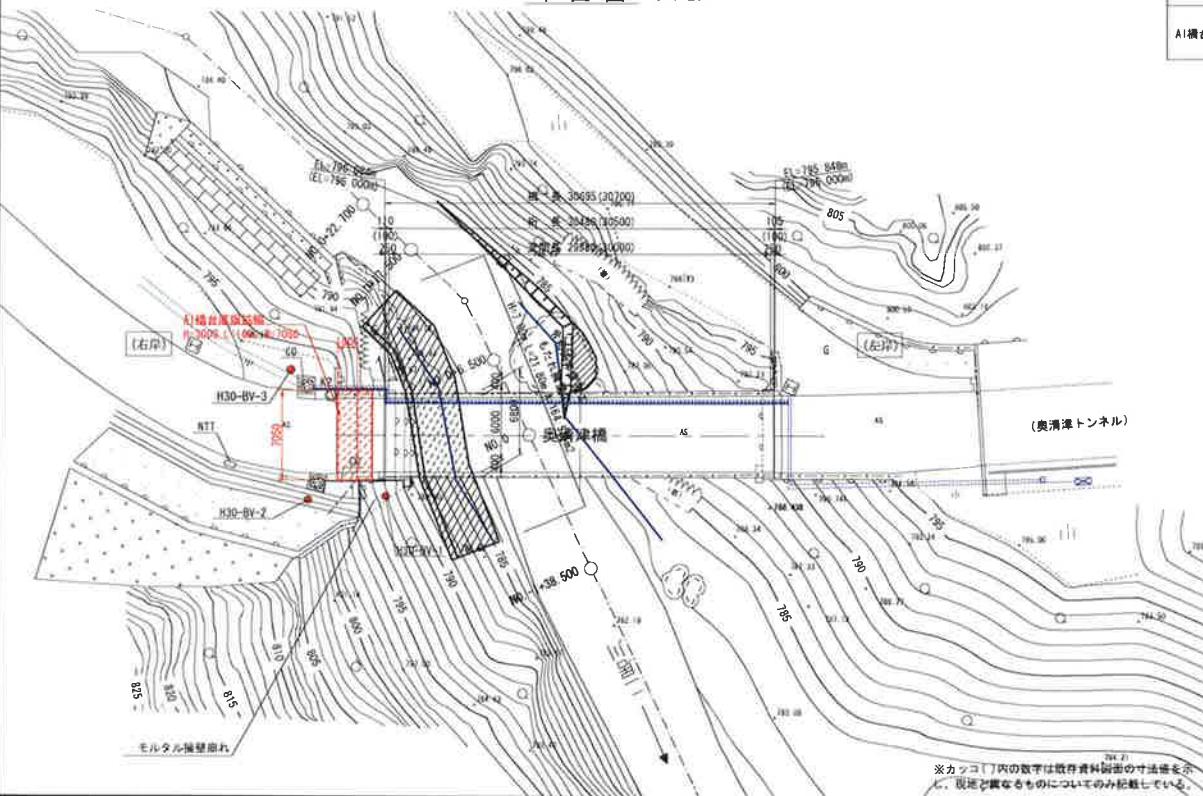


断面図 S=1:50

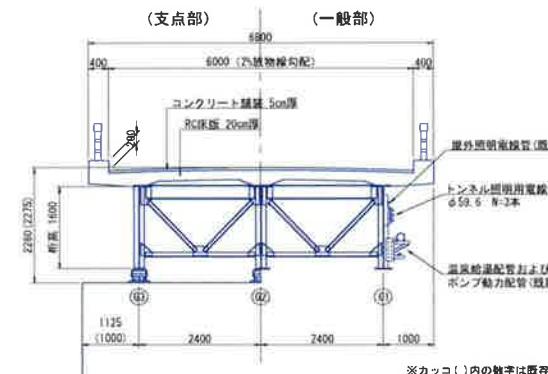

補修対策工

もたれ擁壁工	H=7.00m L=21.80m A=164.5箇 \times 2
A1橋台底盤拡幅	H=3000 L=1600 B=7050

A1橋台断面図 S=1:100

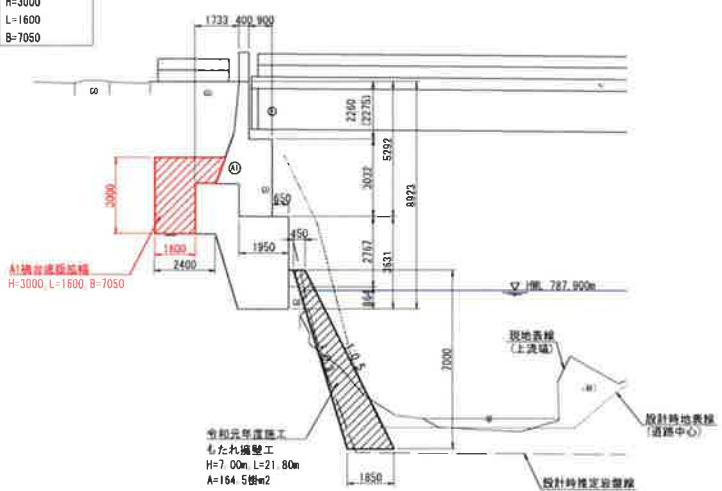


- （特記事項）
1. 本図面は、測量図を基本に作成したものである。なお、カッコ()内の数字は既存資料図面の寸法値を示し、現地と異なるものについてのみ記載している。
 2. 土中部及び河川WHLは、既存資料図面よりトレースしたものである。
 3. 本図面では検査の基本構造を示しており、実際は重要物件が多数設置されているが、それらは表記していない。

年次	年度	工事番号	号
平成29年	年度	工事番号	号
町道二段清津線 開通済 温沢 大字三国 地内			
工事			
奥清津橋 補修対策一般図			
地 尺 図 示 図面全 8 頁の 1			
原 画	模写	キヤック	平成29年10月 主 任 技 術 者
複 本	模写	キヤック	令和1年7月 主 任 技 術 者
湯 沢 町			


下部工底版補強構造図

S=1:50


正面図

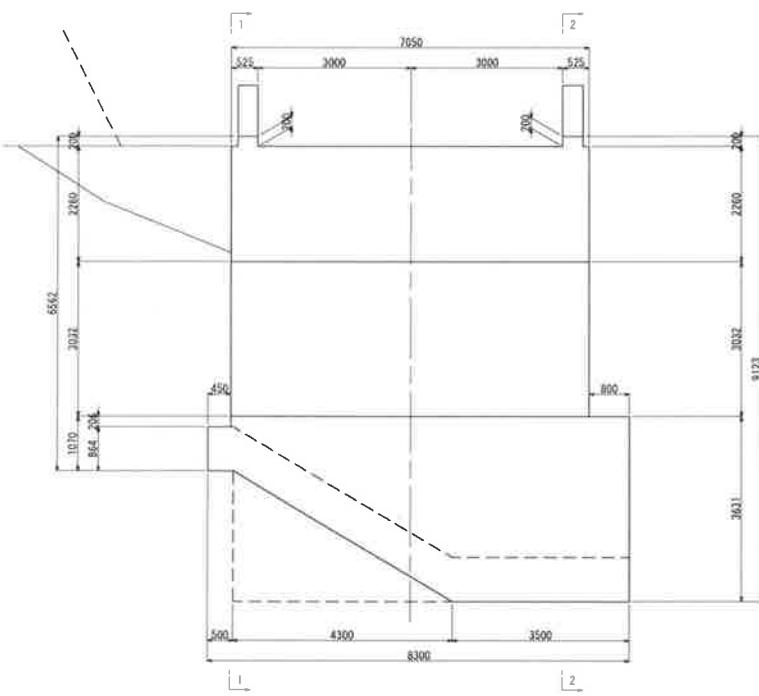


断面図

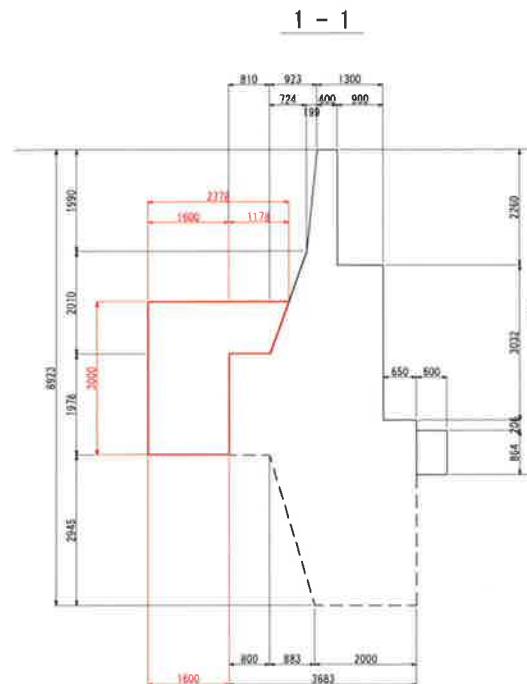

2 - 2

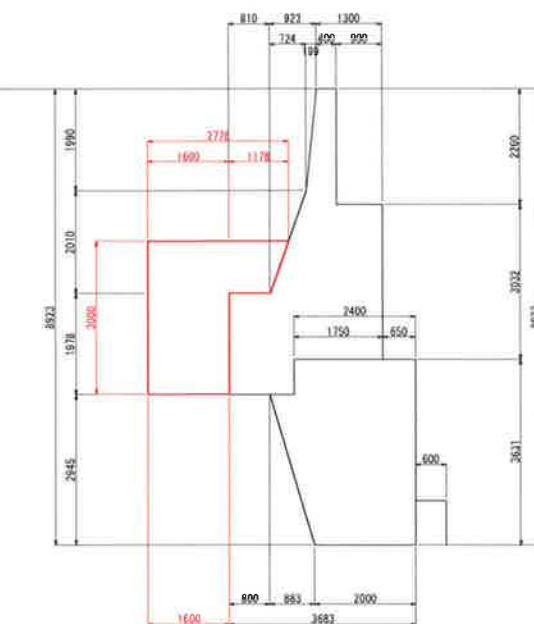

平面図

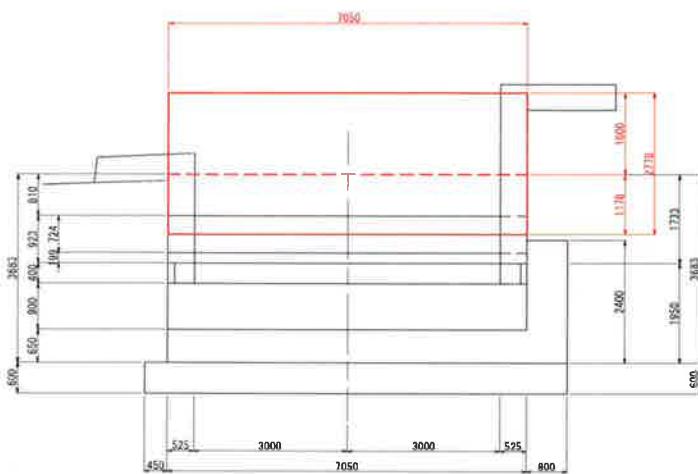


平成 年度		工事番号		号
町道二恩済溝清掃 工事		大字三國 地内		
工事				
下部工底盤補強構造図				
諸 尺	圖 示	圖面全 8	隻 の 2	
概		平成 年 月	主 任	
要			技術監督	
役 職	株式会社 キラック	令和 1 年 7 月	主 任	(印)
満 沢 町				


既設下部工構造図

S=1:50


正面図

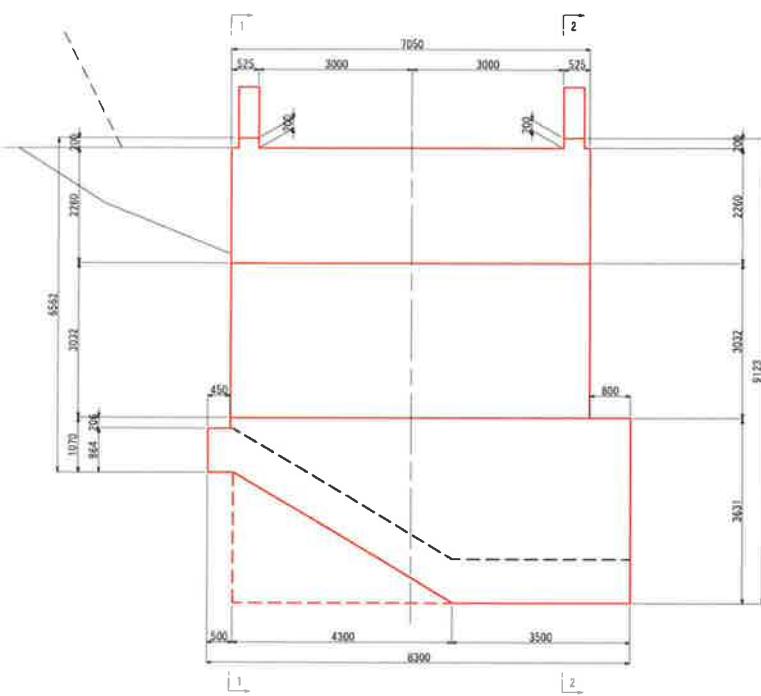


断面图

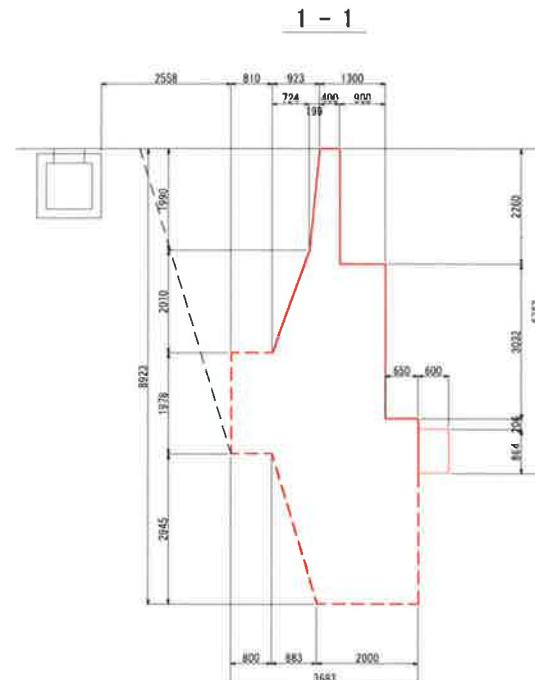

2 - 2

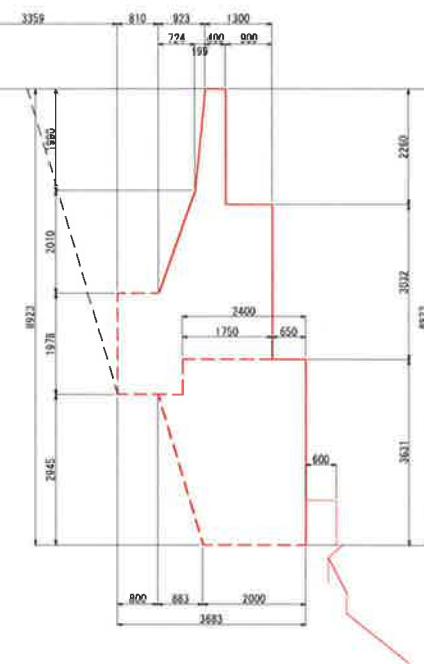


平面図

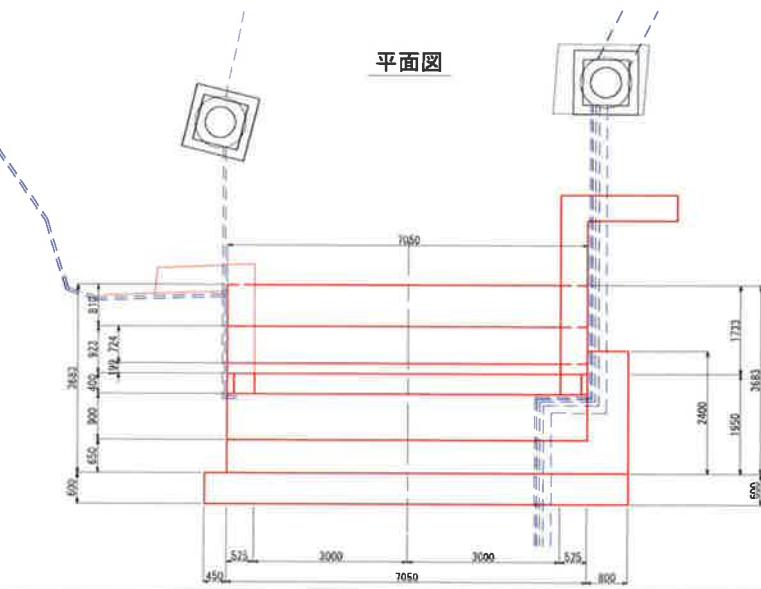


甲成	年度	工事番号	号
町道二路消溝	③ 溝渠沿	通沢	市
溝渠	溝渠	村	大学三国地内
工事			
既設下部工構造図			
権 限	50	箇面全	8 裏の 4
重 量		年 月	主 任 技術者
設 計	監査会社 キャラップ	令和1年7月	主 任 技術者 (印)
湯 沢 町			

仮設計画図(1)


山留平面図 S=1:50

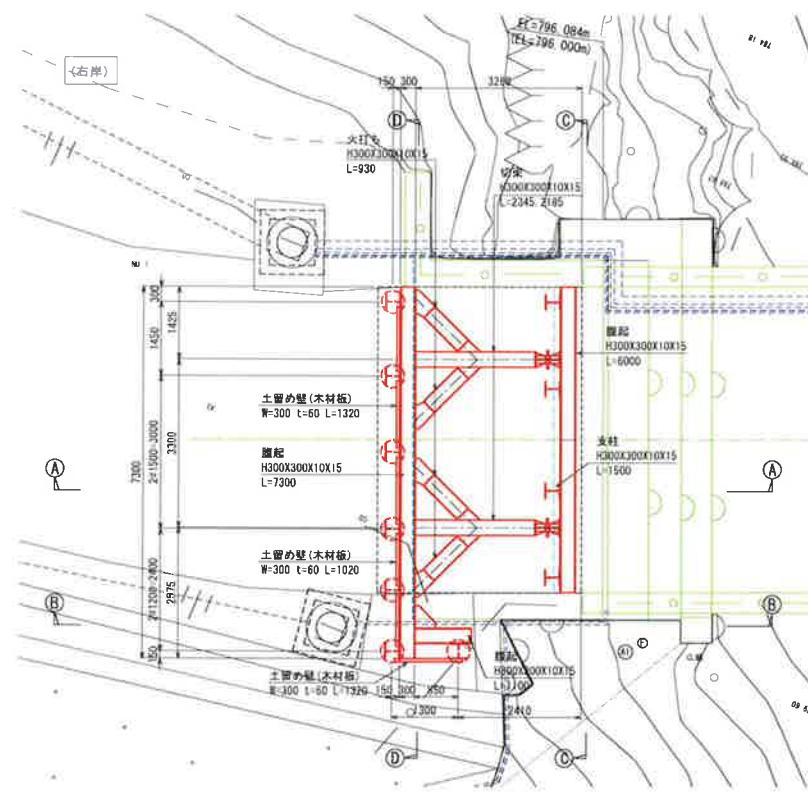


台形ピース①詳細図 S=1:20 N=4箇所

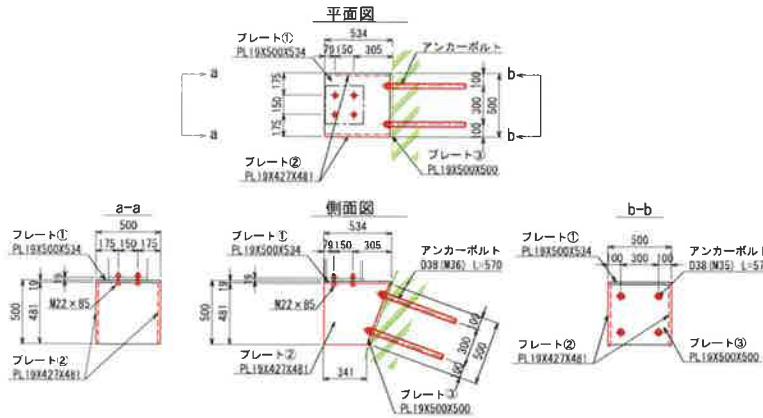

覆工平面図 S=1:50

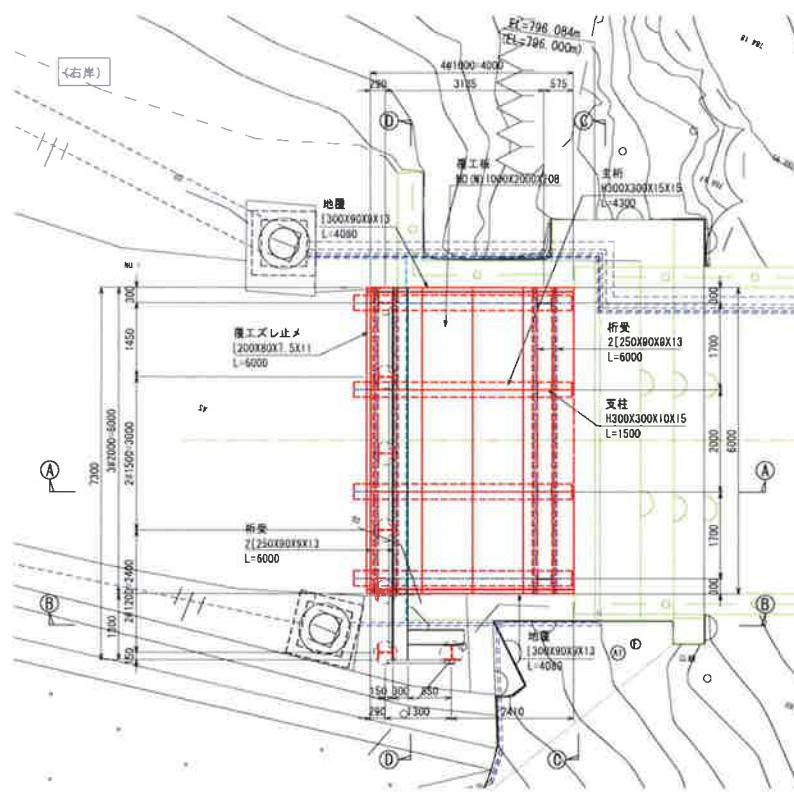


台形ピース②詳細図 S=1:20 N=3箇所

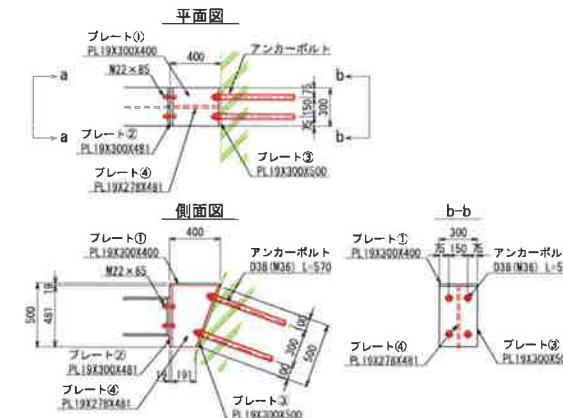


平成 年度	工事番号	号
町道二回済溝渠 路基	⑩ 清瀬市 湯沢町	⑪ 大字三国池内
工事		
仮設計画図(1)		
幅 斧 図 示	図面全 B	果の S
清瀬	平成 年 月	主 任 技術者
監 督	施工会社 チヨン	令和 17 7月 担当者 田代
湯 沢 町		

仮設計図(2)

A-A断面図 S=1:50

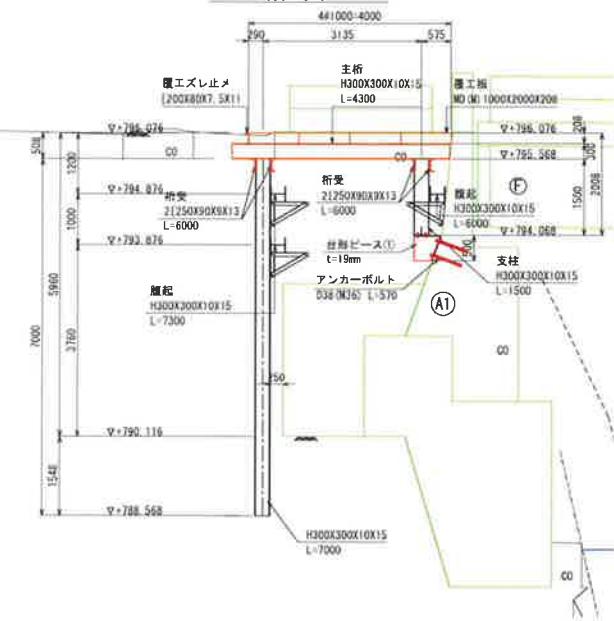


B-B断面図 S=1:50

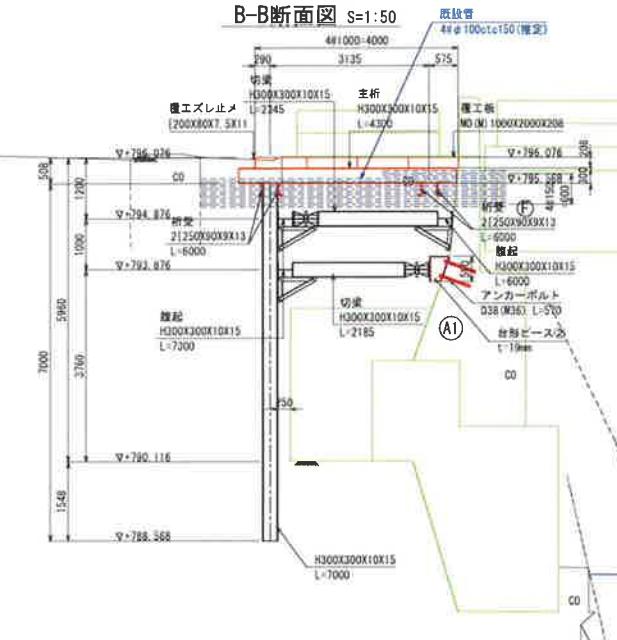


数量表

部材名	寸法	長さ	本数	単位重量	1本当り重量	質量	備考
土留工							
親杭	H300X300X10X15	7,500	2	93.0	697.50	1,395	
"	H300X300X10X15	7,000	5	93.0	651.00	3,255	
親杭(H300X300X10X15) 土留め壁(木板) W=300 t=60 44 m ²							
支保工							
脚起し	H300X300X10X15	7,300	2	100.0	730.00	1,460	
"	H300X300X10X15	6,000	1	100.0	600.00	600	
"	H300X300X10X15	1,100	2	100.0	110.00	220	
切壁	H300X300X10X15	2,345	2	100.0	234.50	468	
"	H300X300X10X15	2,185	2	100.0	218.50	437	
火打ち	H300X300X10X15	0,650	8	100.0	65.00	520	
脚部ピース	—	—	2	50.0	—	100	
					H300X300X10X15	3,705 kg (主部材計)	
						100 kg	
						(副部材A 主部材×0.22)	815 kg
						(副部材B 主部材×0.04)	148 kg
横台							
横工板	ND(N)1000X2000X208	—	12	430.0	—	5,160	A=4.0×6.0=24.0m ²
主桁	H300X300X10X15	4,300	4	93.0	399.90	1,600	
支柱	H300X300X10X15	1,500	4	93.0	139.50	558	
析受	[250X90X9X13]	6,000	4	34.6	207.60	830	
覆エズレ止め	[200X80X7.5X11]	6,000	1	24.6	147.60	148	
地盤	[300X90X9X13]	4,080	2	38.1	155.45	311	
					横工板	5,160 kg	
						H300X300X10X15	2,158 kg
						[300X90X9X13]	311 kg
						[250X90X9X13]	830 kg
						[200X80X7.5X11]	148 kg
					台座ピース①	4 枚所	
					台座ピース②	3 枚所	
					アンカーボルトD38(M36) L=570	28 本	
					N22×85	28 本	

C-C断面図 S=1:50

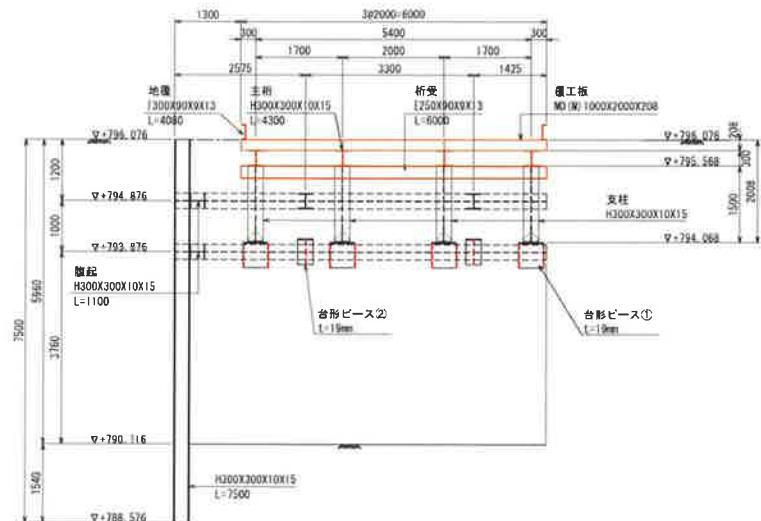

D-D断面図 S=1:50

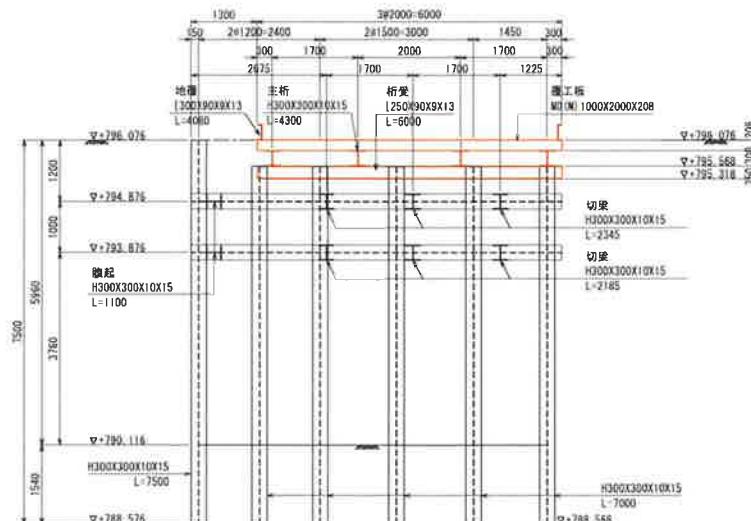


平成 年度	工事番号	号
町道二段清津防	南島津	温沢
工事		
仮設計図(2)		
縮尺	説明	図面全 8 頁の 6
測量	平成 年 月	主任 技術者
監理	株式会社 ミラクル	今和 17 年 月
		主任 技術者
		湯 沢 町

A1橋台施工計画図(参考図)


S=1:200

1.準備工


- A5護岸撤去
- 規抗打設

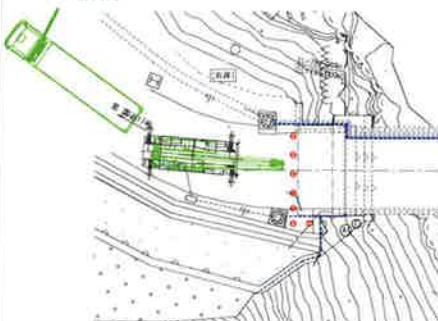

~ A5護岸撤去
至 国道17号

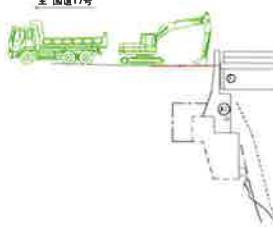


・規抗打設
ダリングホールドリバーブ
機動式クレーン
22t・25t・28t

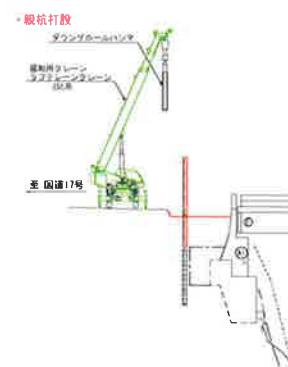


2.一次掘削～支保工設置


- 一次掘削(上段切妻設置)
- 支保工設置

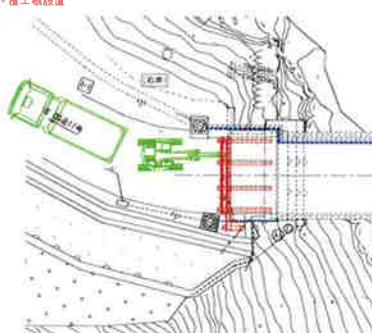

・一次掘削(上段切妻設置)

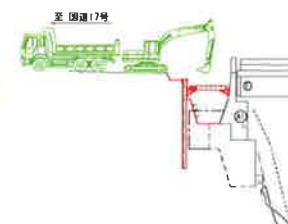


・護工板設置

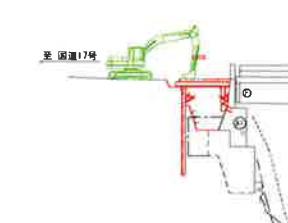



3.覆工板設置～最終掘削

- 二次掘削(下段切妻設置)
- 最終面削

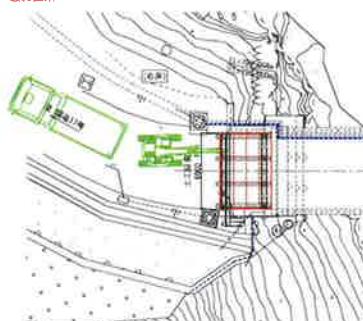


・二次掘削(下段切妻設置)
至 国道17号

・最終面削

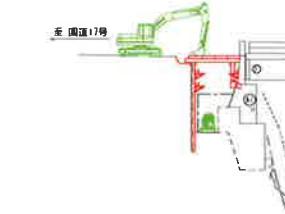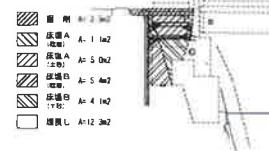


4.本体施工～工事完了

- 基盤施工
- 埋戻し・規抗切断

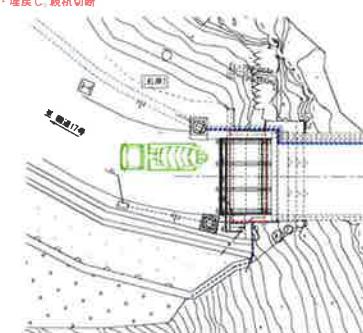


・基盤施工

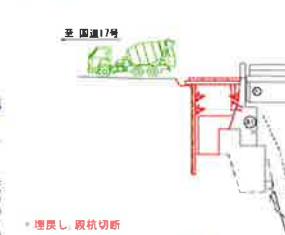

・埋戻し・規抗切断




施工フロー

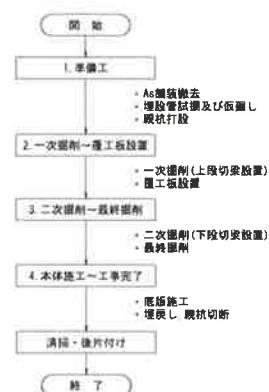


年度	工事番号	号
平成22年	南魚沼市湯沢町大字三国地内	1
工事		
A1橋台施工計画図(参考図)		
縮尺	1/200	面図全 8 頁の 7
測量	平成 22 年 月	主 管 技師者
設計	施工会社 チタク	主 管 技術者 (A)
湯 沢 町		

奥清津橋 現橋一般図


側面図 S=1:200

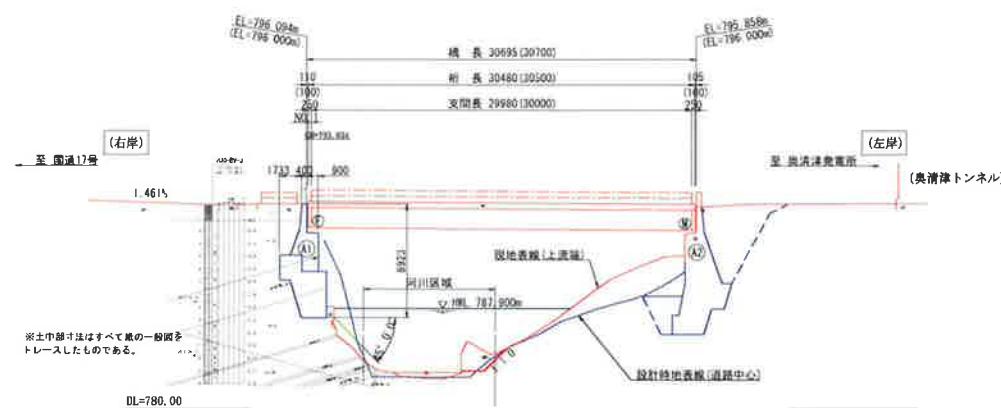


断面図 S=1:50

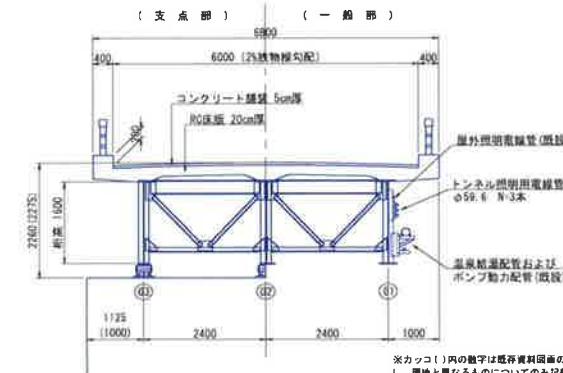

A1橋台断面図 S=1:100

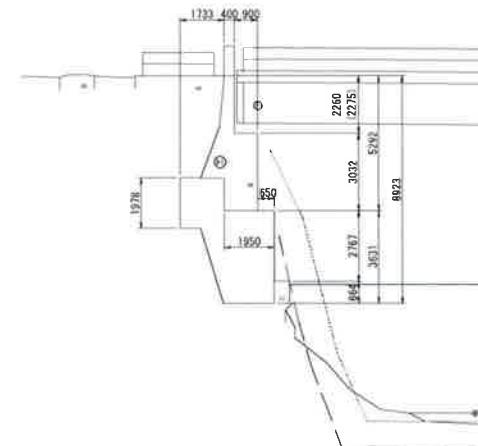

平面図 S=1:200

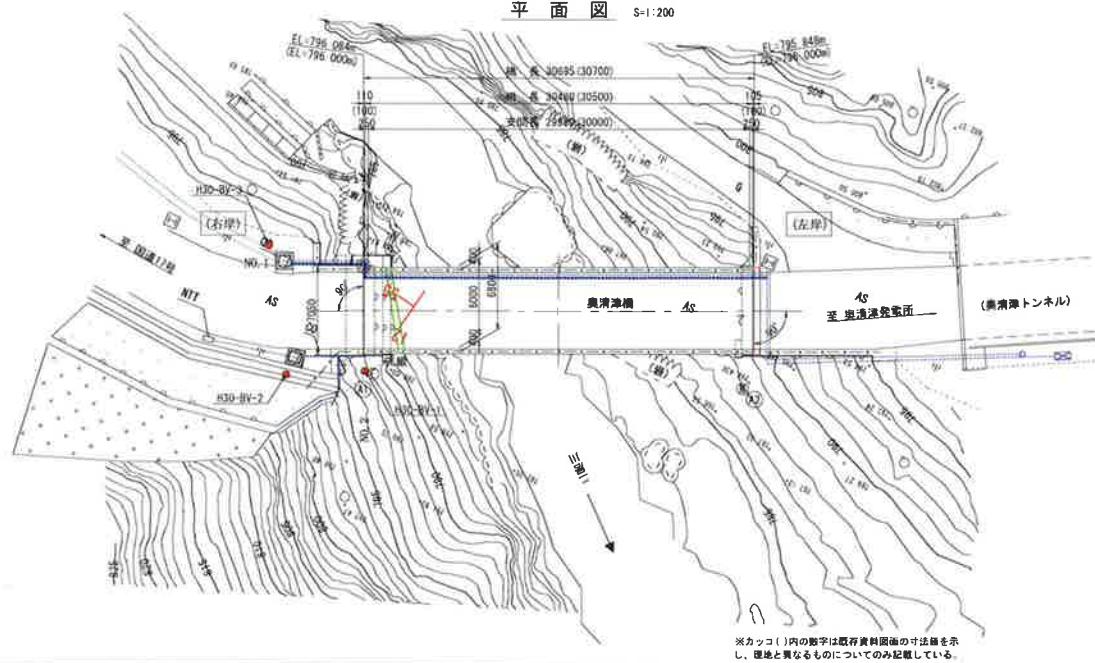

（特記事項）

- 本図由け、測量図を基本に作成したものである。なお、カッコ()内の数字は既存資料図面の寸法値を示し、現地と異なるものについてのみ記載している。
- 土中部及び河川幅は、既存資料図面よりトレースしたものである。
- 本図面では構造的基本構造を示しており、実際は防護物等が多段設置されているが、それらは記載していない。

平成 年度		工事番号	号
町道二箇清津 角魚沼市	通沢 村	大字三国	地内
工事			
奥清津橋 現橋一般図			
縮尺	図示	画面全	B 集の B
測量 基点 基点 総計	基点常社 キタソク	平成28年10月 主 在 技術者	門 (フ)
		令和1年7月 主 在 技術者	門 (フ)
通 沢 町			